

NOTA BENE

GLI IMPIANTI SI INTENDONO COMPRESIVI DI TUTTI GLI ONERI, LE PRESTAZIONI, I MEZZI E GLI ACCESSORI, ANCHE SE NON ESPLICITAMENTE MENZIONATI O DESCRITTI, ATTI A GARANTIRNE LA CORRETTA REALIZZAZIONE ED IL PERFETTO FUNZIONAMENTO A REGOLA D'ARTE

SUI PERCORSI PRINCIPALI E SECONDARI SARANNO POSTE BARRIERE TAGLIAFIAMMA E SIGILLATURA REI IN TUTTI I PASSAGGI DI PARETE, SOLETTE REI ED ALL'ENTRATA DELLE ZONE COMPARTIMENTATE CON PORTE TAGLIAFUOCO

DOVRANNO ESSERE ESEGUITE PREVENTIVAMENTE TUTTE LE FOROMETRIE E LE TRACCE CONFORMI PER QUANTITÀ, NUMERO, DIMENSIONI E POSIZIONAMENTO ALLA RAPPRESENTAZIONE GRAFICA DEGLI IMPIANTI MECCANICI ED ELETTRICI

DOVRANNO ESSERE ESEGUITI DOPO L'APPROVAZIONE DELLA DIREZIONE LAVORI, TUTTI I RIPRISTINI AL FINITO DELLE FOROMETRIE E DELLE TRACCE

TUTTI I MATERIALI ELETTRICI E TUTTE LE APPARECCHIATURE ELETTROMECCANICHE CON MARCHIO **CE**

PREVEDERE ADEGUATI SISTEMI DI COMPENSAZIONE DELLE DILATAZIONI E GIUNTI FLESSIBILI IN CORRISPONDENZA DEI GIUNTI STRUTTURALI DEGLI EDIFICI

LE TUBAZIONI DI COLLEGAMENTO AGLI SCAMBIATORI DI CALORE DELL'ENTE, SARANNO PER LA PARTE INTERRATA IN PEAD SECONDO LE PRESCRIZIONI NORTMATIVE E POSATE IN CONCERTO CON LA D.L.

LEGENDA COLLETTORE

ACS= Acqua Calda Sanitaria
AFS= Acqua Fredda Sanitaria
REC= Recupero piovane

PT= Piano Terra
PP= Piano Primo
PS= Piano Secondo

Numero di partenze dal collettore

Numero progressivo di identificazione collettore

Piano - Circuito - Attacchi - n°


LEGENDA

	TUBAZIONE MULTISTRATO IN BARRE IN PE-Xb/AL/PEHD COIBENTATO IN ELASTOMERO ESPANSO A CELLE CHIUSE, PER CIRCUITO ACQUA FREDDA SANITARIA POSTA IN CONTROSOFFITTO
	TUBAZIONE MULTISTRATO IN BARRE IN PE-Xb/AL/PEHD COIBENTATO IN ELASTOMERO ESPANSO A CELLE CHIUSE, PER CIRCUITO ACQUA CALDA SANITARIA POSTA IN CONTROSOFFITTO
	TUBAZIONE MULTISTRATO IN BARRE IN PE-Xb/AL/PEHD COIBENTATO IN ELASTOMERO ESPANSO A CELLE CHIUSE, PER CIRCUITO RICIRCOLO ACQUA CALDA SANITARIA POSTA IN CONTROSOFFITTO
	TUBAZIONE MULTISTRATO IN BARRE IN PE-Xb/AL/PEHD COIBENTATO IN ELASTOMERO ESPANSO A CELLE CHIUSE, PER CIRCUITO ACQUA OSMOTIZZATA POSTA IN CONTROSOFFITTO. IL CIRCUITO DOVRÀ ESSERE REALIZZATO TOTALMENTE IN MATERIALE PLASTICO, COMPRESI VALVOLE, TEE E PEZZI SPECIALI IN GENERALE
	TUBAZIONE MULTISTRATO IN BARRE IN PE-Xb/AL/PEHD COIBENTATO IN ELASTOMERO ESPANSO A CELLE CHIUSE, PER CIRCUITO RICIRCOLO ACQUA OSMOTIZZATA POSTA IN CONTROSOFFITTO. IL CIRCUITO DOVRÀ ESSERE REALIZZATO TOTALMENTE IN MATERIALE PLASTICO, COMPRESI VALVOLE, TEE E PEZZI SPECIALI IN GENERALE
	TUBAZIONE MULTISTRATO IN BARRE IN PE-Xb/AL/PEHD COIBENTATO IN ELASTOMERO ESPANSO A CELLE CHIUSE, PER CIRCUITO RICIRCOLO ACQUA ADDOLCITA POSTA IN CONTROSOFFITTO
	COLLETTORE DI DISTRIBUZIONE
	ETICHETTA PER LA QUOTAZIONE TUBAZIONI PER ACQUA FREDDA POTABILE
	ETICHETTA PER LA QUOTAZIONE TUBAZIONI PER ACQUA CALDA SANITARIA
	ETICHETTA PER LA QUOTAZIONE TUBAZIONI PER RICIRCOLO ACQUA CALDA SANITARIA
	ETICHETTA PER LA QUOTAZIONE TUBAZIONI PER ACQUA FREDDA DEMINERALIZZATA
	ETICHETTA PER LA QUOTAZIONE TUBAZIONI PER RICIRCOLO ACQUA FREDDA DEMINERALIZZATA
	VALVOLA DI INTERCETTAZIONE A SFERA
	PUNTO FISSO ANTISISMICO
	GIUNTO ELASTICO ANTISISMICO TRA DUE PUNTI FISSI
	LAVAOCCHI
	DOCCIA DI EMERGENZA COMPLETA DI MISCELATORE TERMOSTATICO
	RIFERIMENTO ELENCO PREZZI UNITARI - IMPIANTI MECCANICI - D-ME05


STACCHI FINALI AGLI APPARECCHI SANITARI

LAVABO	AF Ø20x2,5 AC Ø20x2,5	VASO / BIDET	AF Ø20x2,5 AC Ø20x2,5
VASO	AF Ø20x2,5	LAVABO DISABILI	AF Ø20x2,5 AC Ø20x2,5
BIDET	AF Ø20x2,5 AC Ø20x2,5	VASCA	AF Ø20x2,5 AC Ø20x2,5
VUOTATOIO	AF Ø20x2,5	DOCCIA	AF Ø20x2,5 AC Ø20x2,5


PARTICOLARE A

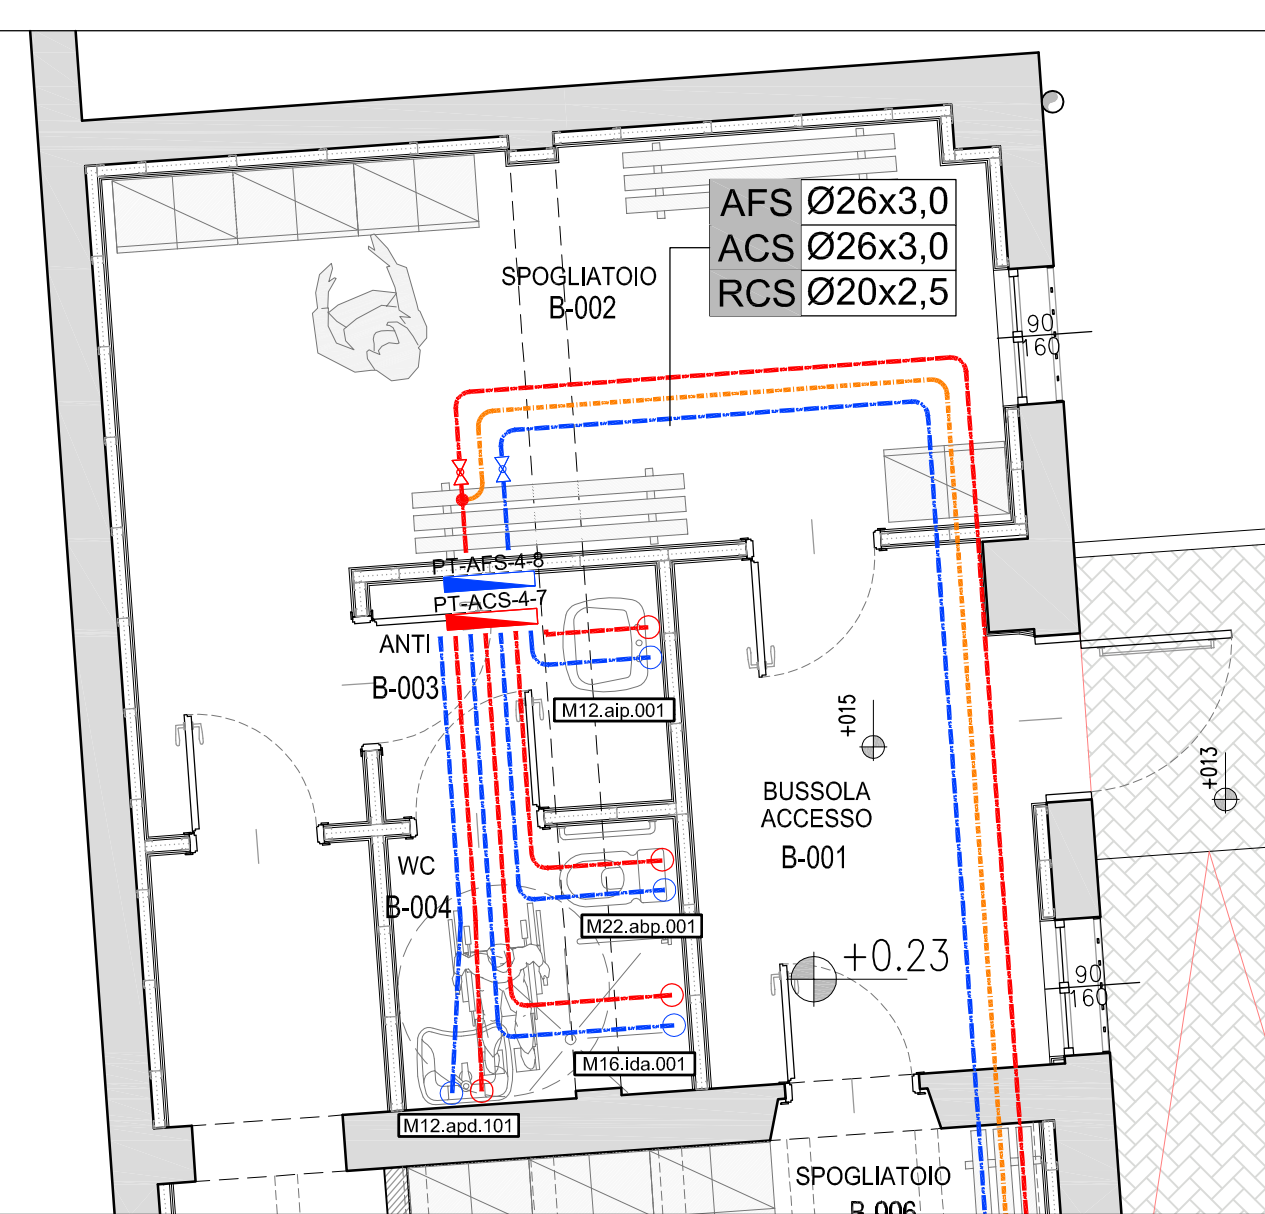

PARTICOLARE B

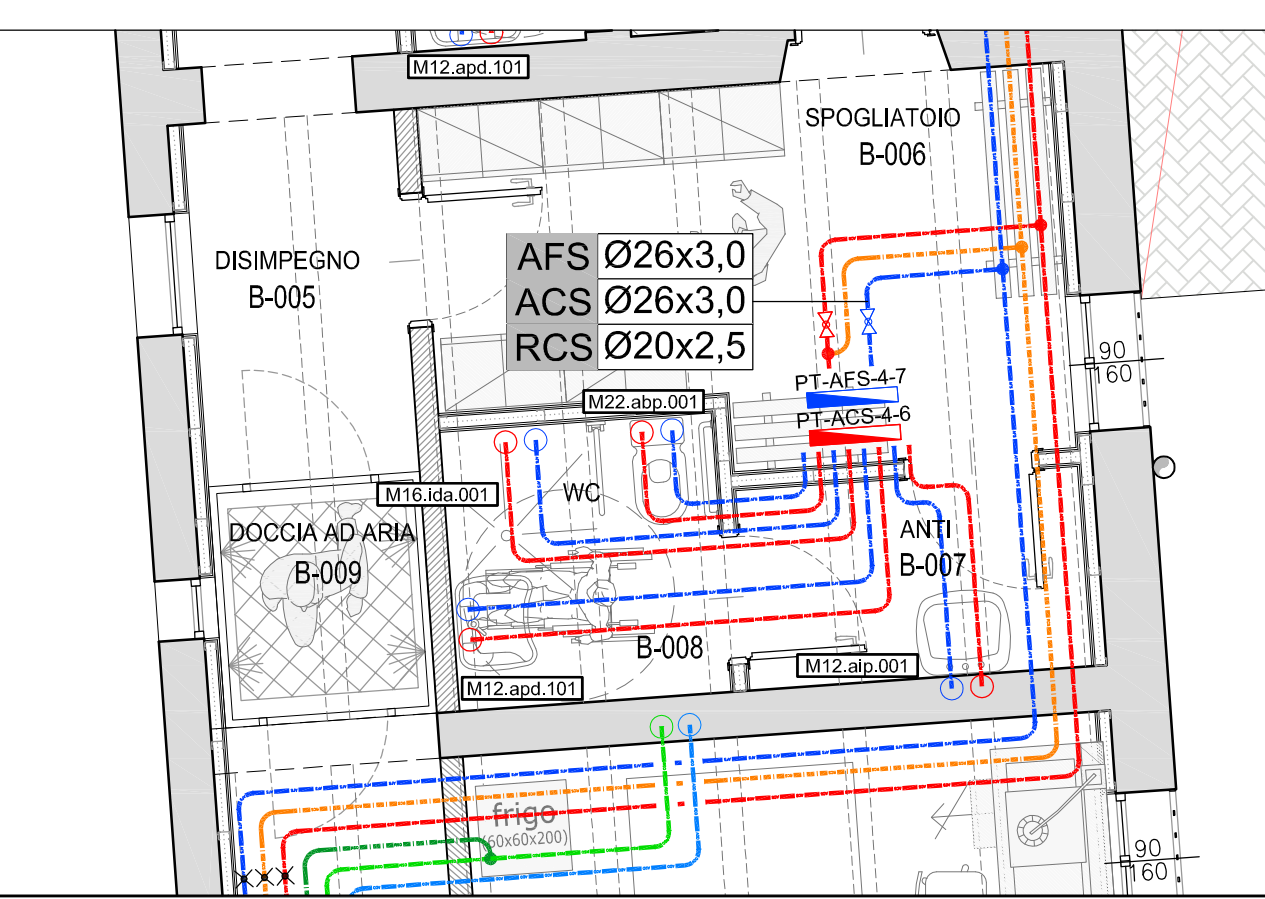

KEY PLAN

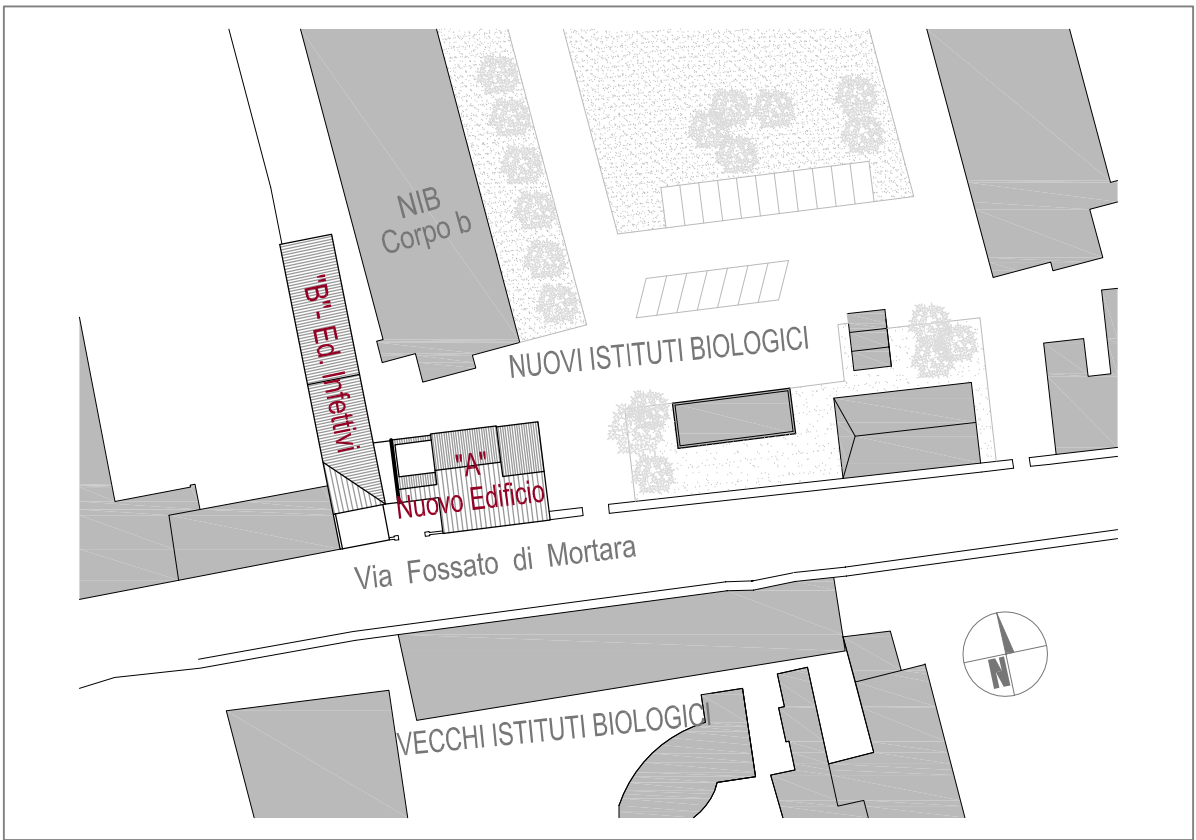

VALIDO SOLO PER IMPIANTI MECCANICI

UNIVERSITÀ DEGLI STUDI DI FERRARA Ripartizione Servizio Tecnico

Ufficio Lavori Pubblici
via Savonarola 9-11 - 44121 Ferrara

REALIZZAZIONE DI UN NUOVO EDIFICIO UNIVERSITARIO DA DESTINARE AD ANIMAL FACILITY PRESSO IL POLO CHIMICO BIOMEDICO DELL'UNIVERSITÀ DEGLI STUDI DI FERRARA
LABORATORIO PER LE TECNOLOGIE DELLE TERAPIE AVANZATE DEL TECNOPOLO - POR - FESR 2007-2013



PROGETTO ESECUTIVO VARIAZIONE ALL'AREA PET - OPERE MECCANICHE -

RTP:
CAPOGRUPPO

PRISMA
ENGINEERING
PRISMA ENGINEERING S.r.l.
Via XI Febbraio, 2/A
35020 Villatora di Saonara (PD)
+39.049.8798500

ARCH. ANNA PAOLA MIGLIORE
Via Alicorno 4 - 35123 PADOVA
DOTT. GEOLOGO LEONARDO POLI
Piazza Bonsignori, 3
25010 Remedello (BS)

OGGETTO STATO DI PROGETTO
PIANTA PIANO TERRA
IMPIANTO IDRICO SANITARIO ED
ACQUA OSMOTIZZATA

TAVOLA	SCALA	DATA
E-ME006	1:100/1:50	18.09.2014
FILE	0 0 1 1 1 Y I 0 0 1 o 3	

La riproduzione del presente disegno è vietata ai termini di legge senza la espressa e preventiva autorizzazione della proprietà

Rev.	Data	Descrizione	Dis.	Ver.
03	18.09.2014	AGGIORNAMENTO VARIANTE AREA PET	M.T.	S.L.
02	14.04.2014	VARIANTE AREA PET	M.T.	S.L.
01	04.05.2012	AGGIORNAMENTO NOTE VALIDAZIONE	E.M.	S.L.
00	30.03.2012	PRIMA EMISSIONE	E.M.	S.L.

PIANTA PIANO TERRA

SCALA 1:100

