

LEGENDA COLORI

Alimentazioni sotto linea preferenziale

Alimentazioni sotto UPS

Alimentazioni sotto linea normale

TIPICO SUDDIVISIONE SCATOLE / IMPIANTI

SI

NO


SI

NO

Le scatole per le diverse tipologie di impianti devono essere indipendenti o separate con setti isolanti per ogni tipologia di impianto


LEGENDA SIMBOLI

Simbolo	Descrizione	Tariffa EPU	Simbolo	Descrizione	Tariffa EPU
	Scatola da incasso completa di placca stagna IP55, tubazioni, supporto ed eventuali moduli ciechi	F010A010A005		Punto collegamento pressostati livello bombole	H095A010A010
	Scatola da esterno IP55 completa di tubazioni ed eventuali moduli ciechi	F010A010C010		Punto alimentazione pass-box	H040C040B036
	Fruito presa fonia per scatola da incasso/esterno	CAB25		Punto alimentazione apparecchiatura per SAS	H095A010A012
	Fruito presa dati per scatola da incasso/esterno	CAB25		Punto alimentazione ascensore (Servizi)	H040C040B051
	Fruito presa Universale 2P+Tx16A per scatola da incasso/esterno	F010A010A025		Punto alimentazione ascensore (FM)	H040C040B050
	Fruito presa Bypass 2P+Tx10/16A per scatola da incasso/esterno	F010A010A020		Punto alimentazione colonna di ventilazione gabbie per topi e ratti	H095A010A010
	Punto alimentazione unità interna condizionatore di precisione	H095A010A010		Comando apertura sbarra parcheggio	O050A010A013
	Punto alimentazione autoclave	H095A010A015		Pulsante di sgancio	H010E010A011
	Punto alimentazione lavagabbie	H095A010A012		Quadro Elettrico Generale Piano Terra (Simbolo generale)	A070A010A013
	Punto alimentazione lavabottiglie	H095A010A012		Quadro Elettrico Piano Terra "Zona B" (Simbolo generale)	A070A010A014
	Punto alimentazione doccia aria	H095A010A010		Punto collegamento sonda di temperatura ambiente con ritardatura ±3°C	R010A010A016
	Punto alimentazione bancone laboratorio	O020F010A009		Pulsante a rottura vetro per comando manuale per ventilatore di estrazione	H010E010A011
	Punto alimentazione bancone laboratorio (continuità assoluta)	O020F010A010		Punto di collegamento pannello locale digitale di visualizzazione ed interfaccia parametri ambiente	R010A010A016
	Preso tipo IEC 309 3P+N+Tx32A interbloccata e protetta da fusibili	H090A020C032		Punto di collegamento monitor ROSSO/VERDE per indicare corretto funzionamento valvole Venturi o ventilatori di estrazione/armadi	R010A010A016
	Preso tipo IEC 309 3P+N+Tx16A interbloccata e protetta da fusibili	H090A020C031		Predisposizione per alimentazione sistema di monitoraggio riempimento bombole	R010A010A016
	Preso tipo IEC 309 2P+Tx16A interbloccata e protetta da fusibili	H090A020C030		Postazione di lavoro FM dotata di: - n.1 presa universale + n.1 presa bypass (linea GE) su scatola 503 da incasso IP55 - n.1 presa universale + n.1 presa bypass (linea CA) su scatola 503 da incasso IP55 - n.2 prese dati RJ45 su scatola 503 da incasso IP55	F010A010A025 + F010A010A020 + CAB25 + F010A010A005
	Punto alimentazione armadio aspirato	ELE.H040C040B041		Punto alimentazione elettrovalvole	H095A010A010
	Punto alimentazione centralina attuatori cancello motorizzato	NP.ELE.008		Quadretto di sezionamento	NP.ELE.010
	Punto alimentazione ventilatore di estrazione	H095A010A010			
	Centralino di gestione alimentazione tubo a raggi X	NP.ELE.015			

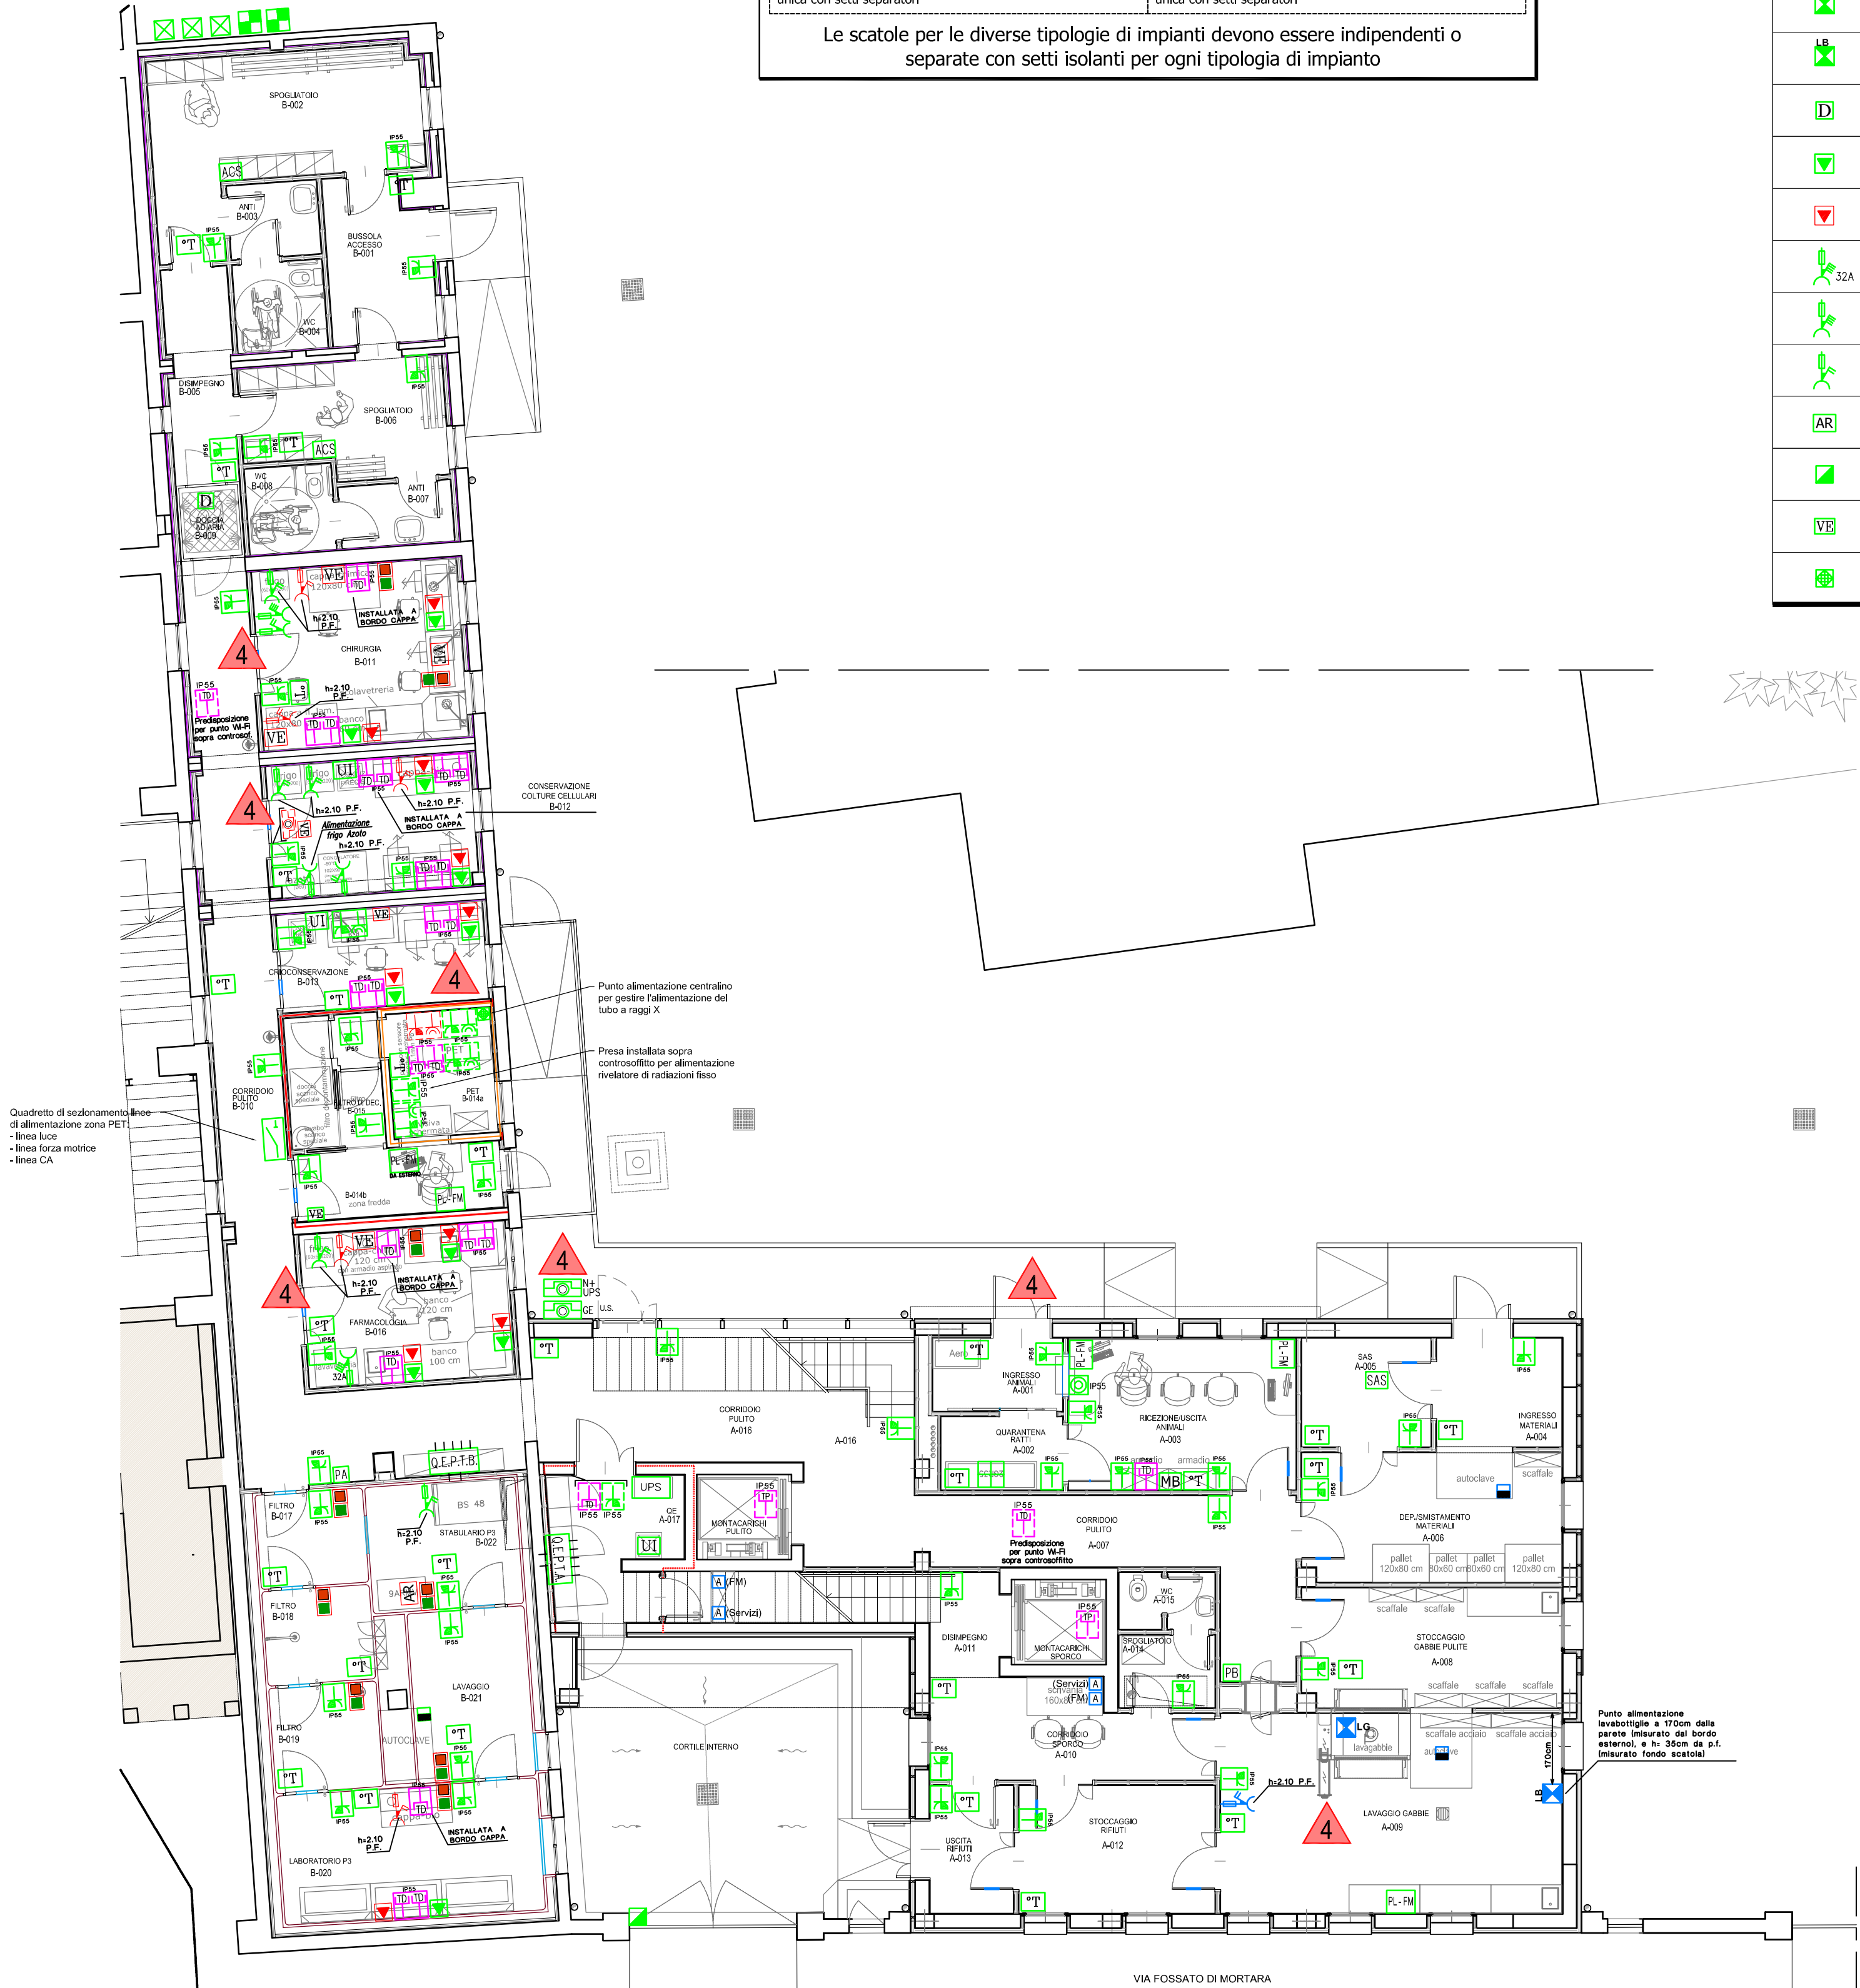

Planimetria piano terra
Impianti di forza motrice e datifonia
Scala 1:100

KEY PLAN

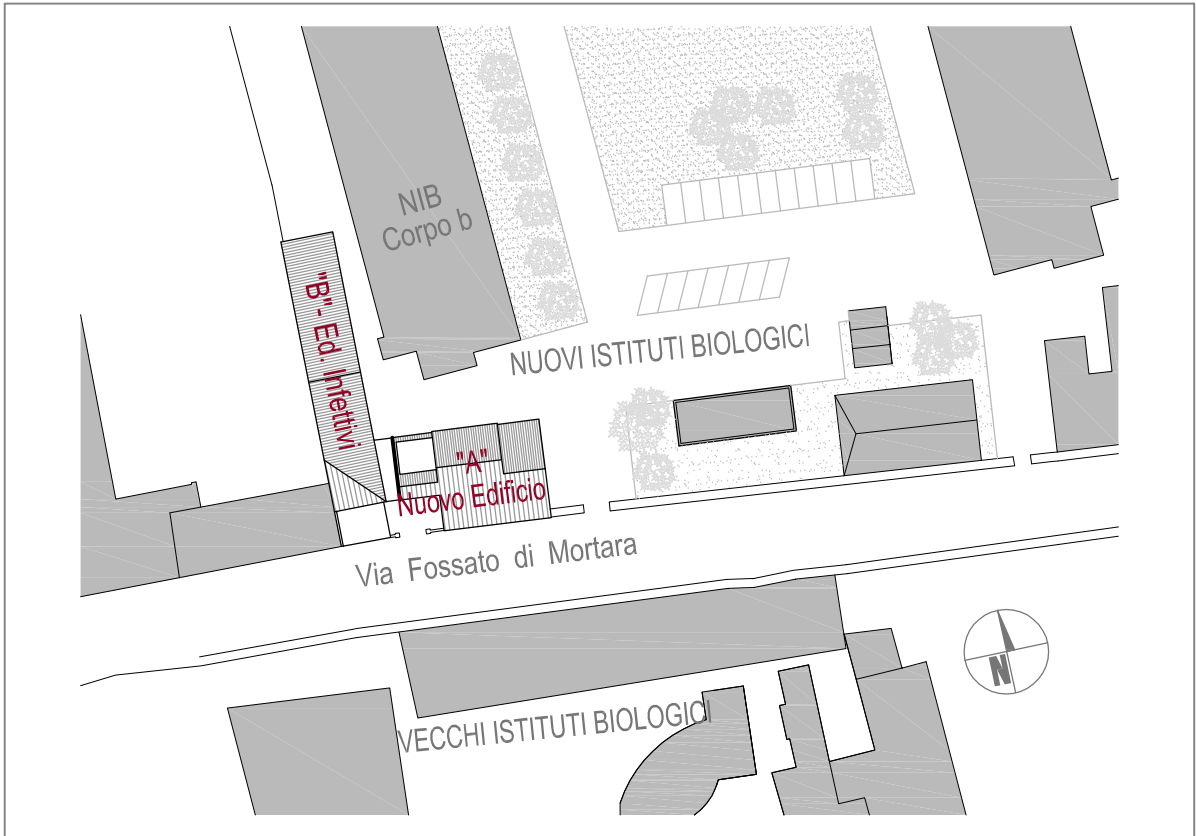

NOTA

Prevedere un foro ad h=2,60 m da quota pavimento finito Ø12,5 cm per la ventilazione naturale del locale QE (A.017).
Quota puramente indicativa da verificare in cantiere con la D.L.L.
All'interno del locale QE (A.017) installare gli impianti elettrici ad un'altezza inferiore di 2,60 m da quota pavimento finito.

NOTA BENE

COMPRESI I COLLEGAMENTI ELETTRICI DI:
- STATI/ALLARMI BOMBOLE GAS TECNICI;
- STATI/ALLARMI COMPRESSORE ARIA TECNICA;
- STATI/ALLARMI POMPE VUOTO;
- STATI/ALLARMI FREEZER DI LABORATORIO;
- STATI/ALLARMI CAPPE E CABINE DI LABORATORIO;
- STATI/ALLARMI ALTRE ATTREZZATURE DI LABORATORIO;
- STATI/ALLARMI TEMPERATURE MINIME E MASSIMA STABULARI;
- STATI/ALLARMI UNITÀ DI VENTILAZIONE GABBIE DI VENTILAZIONE.

VALIDO SOLO PER IMPIANTI ELETTRICI

UNIVERSITÀ DEGLI STUDI DI FERRARA
Ripartizione Servizio Tecnico
Ufficio Lavori Pubblici
via Savonarola 9-11 - 44121 Ferrara
REALIZZAZIONE DI UN NUOVO EDIFICIO UNIVERSITARIO DA DESTINARE AD ANIMAL FACILITY PRESSO IL POLO CHIMICO
BIOMEDICO DELL'UNIVERSITÀ DEGLI STUDI DI FERRARA
LABORATORIO PER LE TECNOLOGIE DELLE TERAPIE AVANZATE DEL TECNOPOL - POR - FESR 2007-2013

PROGETTO ESECUTIVO
VARIAZIONE ALL'AREA PET
- OPERE ELETTRICHE -

RTP:
CAPOGRUPPO

PRISMA ENGINEERING S.r.l.
Via XI Febbraio, 2/A
35020 Villatora di Saonara (PD)
+39.049.6796500

ARCH. ANNA PAOLA MIGLIORE
Via Alicorno 4 - 35123 PADOVA
DOTT. GEOLOGO LEONARDO POLI
Piazza Bonsignori, 3
25010 Remedello (BS)

OGGETTO

PIANTA PIANO TERRA
IMPIANTI DI FORZA MOTRICE E DATI/FONIA

TAVOLA

E-EE009

SCALA

1:100

DATA

18.09.2014

FILE

0 0 1 1 1 E G 0 0 9 0 4

La riproduzione del presente disegno è vietata ai termini di legge senza la espressa e preventiva autorizzazione della proprietà

04	18.09.2014	AGGIORNAMENTO VARIANTE AREA PET	S.D.	D.S.
03	14.04.2014	VARIANTE AREA PET	S.D.	D.S.
02	30.05.2013	AGGIORNAMENTO	S.D.	D.S.
01	04.05.2012	AGGIORNAMENTO NOTE VALIDAZIONE	A.V.	D.S.
00	30.03.2012	PRIMA EMISSIONE	A.V.	D.S.
Rev.	Data	Descrizione	Dis.	Ver.